



R7 開設延長 L=111.70m (No. 37+18.3 (BC. 23) ~No. 43+10.0)

路線名	広岡池ケ谷線 広岡工区	事業名	R 7 波林 林開広岡池 海陽町 開設工事(担	池ヶ谷線広岡 担い手確保型)		
林道区分	森林基幹道	級別区分	2 級 設計速度	2 O KM/H		
年 度	年 度 令和 7 年度		徳 島 県			
名 称	平面図面	平面図面				
施工地	徳島県 海部郡 海	陽町				
縮尺	1/500	図面番号	1			
審査者		設計者				
測 点	No. 34 ∼ No. 52					


補 強 土 壁 工 //////

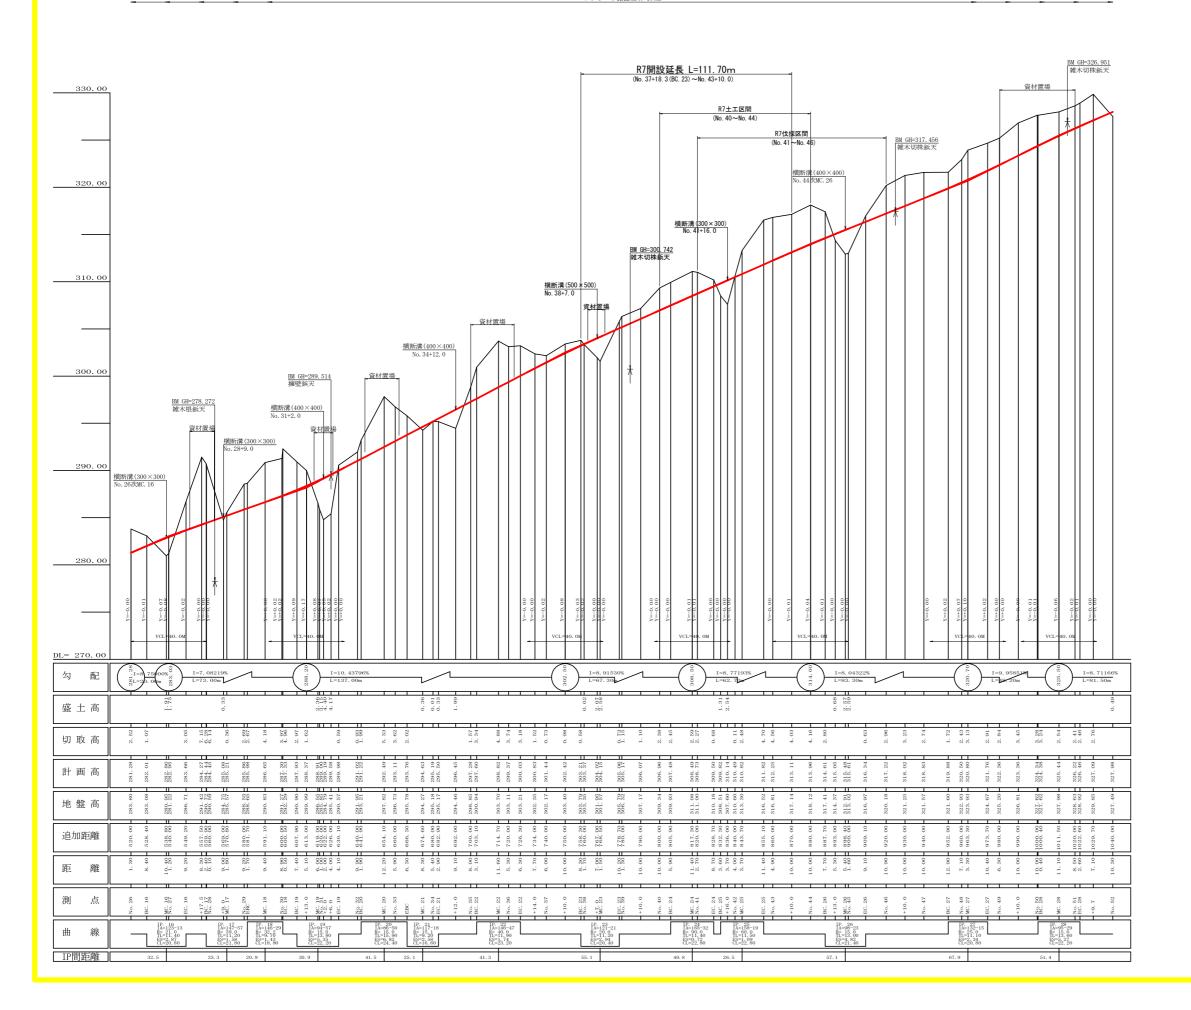


路線名	広岡池ケ谷線 広岡工区	事業名	R7波林 林開広岡池ヶ谷線広岡 海陽町 開設工事(担い手確保型)
林道区分	森林基幹道	級別区分	2 級 設計速度 2 0 KM/H
年 度	令和 7 年度	施工主体	徳 島 県
名 称	縦断図面	1 葉中 1 番	
施工地	徳島県 海部郡 海	陽町	
縮 尺	H1/1000 V1/200	図面番号	2
審査者		設計者	
測点	No. 26 ~ No. 52		

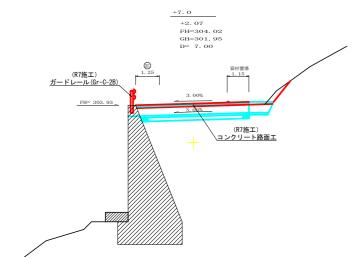


測点	+7.0	点問距	锥	7.00 m
偏心距離	(切 土:	m, 盛	土:	m)
NHI, C. ECHE	(法面左:	m, 法i	m)	
4	ム称 ・ 種別 ・	細別	左側	右側
法面保護		礫質土	-	0.00
広山水喪		軟岩1(A)	-	0.00
路面工	コンクリート	(t=15cm)	4.85	

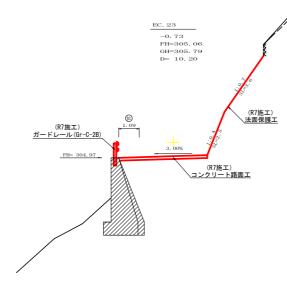


測点	EC. 23	点問距	维	10. 20 m
偏心距離	(切 土:	m,盛	m)	
WHI / L'ITC PSE	(法面左:	m, 法	m)	
4	ム称 ・ 種別 ・	細別	左側	右側
法面保護		礫質土	-	3. 60
14年11年10年10日		軟岩1(A)	-	2. 50
路面工	コンクリート	(t=15cm)	4.69	

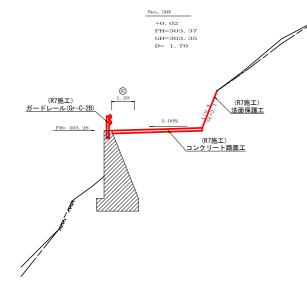

701 b				
測点	No. 38	点問距	维	1.70 m
偏心距離	(切 土:	m, 盛	m)	
別性では円氏	(法面左:	m, 法i	面右:	m)
4	ム称 ・ 種別 ・	細別	左側	右側
法面保護		礫質土	-	0.00
広山水喪		軟岩1(A)	-	2. 10
路面工	コンクリート	(t=15cm)	4.80	

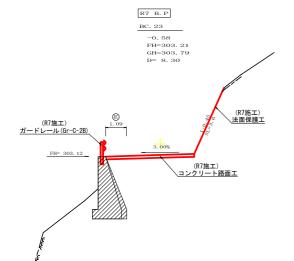


測点	BC. 23	点問距	维	8.30 m
偏心距離	(切 土:	m, 盛	m)	
/冊/心/此/胜	(法面左:	m, 法i	m)	
4	名称 ・ 種別 ・	細別 左側		右側
法面保護		礫質土	-	0.00
広山水磯		軟岩1(A)	-	3.60
路面工	コンクリート	(t=15cm)	4.69	

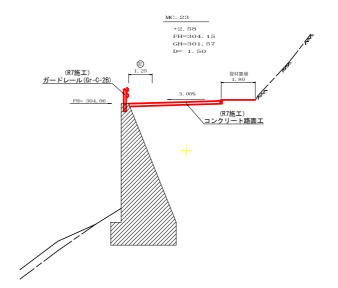


測点	MC. 23	点問距	雛	1.50 m
偏心距離	(切 土:	m,盛 土:		m)
MH1C FC 門出	(法面左:	m, 法面右:		m)
4	名称 ・ 種別 ・	細別	左側	右側
法面保護		礫質土	-	0.00
広山水喪		軟岩1(A)	-	0.00
路面工	コンクリート	(t=15cm)	4.85	


路線名	広岡池ケ谷線 広岡工区	事業名	ヶ谷線広岡 い手確保型)			
林道区分	森林基幹道	級別区分	2 級	設計速度	2 O KM/H	
年 度	令和 7 年度	施工主体	徳島	,県		
名 称	横断図面		5 葉中	1	番	
施工地	徳島県 海部郡 海	陽町				
縮尺	1/100	図面番号	3			
審査者		設計者				
測点	No. 37次BC. 23 ~ No. 38次EC. 23					

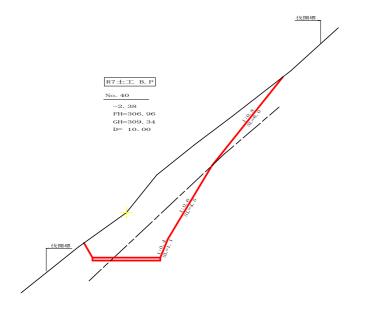


測点	No. 40	点問距	磨筐	10.00 m
偏心距離	(切 土:	m, 盛	土:	m)
間に比性	(法面左:	m, 法	面右:	m)
4	名称 ・ 種別 ・	細別	左側	右側
	オープン	礫質土		
掘削	カット	軟岩(比率)		(:)
(切土)	片切	礫質土	15.90)
		軟岩(比率)	6.00	(10: 0)
	路床盛土	-		
盛土	路体盛土	-		
	補強盛土	-		
掘削		礫質土		
(床掘)		軟岩(比率)		(10: 0)
埋戻し	埋戻 (前)	-		
生戻し	埋戻 (後)	埋戻C		
N. mer				
法面	機械整形	礫質土	0.00	6.00
	DADALEZO	軟岩1(A)		5. 60
土羽	削取整形	礫質土	-	-
掘削		礫質土	-	
(側溝堀)		軟岩(比率)	-	(:)
路面工	コンクリート	(t=15cm) 3,60		

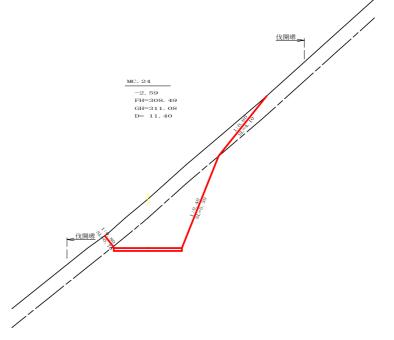


測点	MC. 24		点間距離	雛		1	1.4	10 m
偏心距離	(切 土:		m, 盛	土	:			m)
NHI, C. ECHE	(法面左:		m, 法ī	面右	:			m)
4	ム称 ・ 種別 ・	細別		ź	三側		右側	ij
	オープン	礫質	ť±					
掘削	カット	軟岩	(比率)			(:)
(切土)	片切	礫質	ť±		7.00			
		軟岩	(比率)		9.50	(1	0:	0)
	路床盛土	-			0.00			
盛土	路体盛土	-						
	補強盛土	-						
掘削		礫質	ť±					
(床掘)		軟岩	(比率)			(:)
埋戻し	埋戻 (前)	-						
生灰し	埋戻 (後)	埋戻	[C					
法面								
佐山	機械整形	礫質	ť±		0.70			4. 10
	DAISCELIN	軟岩	1 (A)					5.30
土羽	削取整形	礫質	t±					
掘削		礫質	t±					
(側溝堀)		軟岩	(比率)			(:)
路面工	コンクリート	(t=15	icm)		3.60			

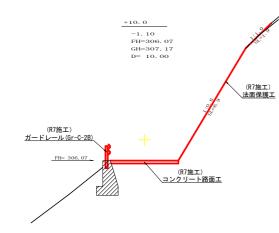

測点	+10.0	点問距	维	10.00 m
偏心距離	(切 土:	m, 盛	m)	
(明,仁,红口山)	(法面左:	m, 法i	m)	
4	名称 ・ 種別 ・	細別	左側	右側
法面保護		礫質土	-	1.90
広川水喪		軟岩1(A)	-	6.90
路面工	コンクリート	(t=15cm)	3. 60	Ť

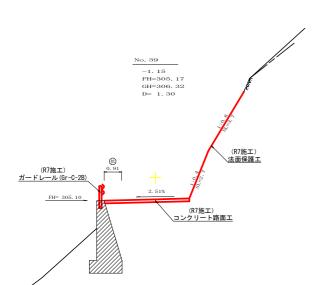


測点	No. 39	点問距	雒	1.30 m
偏心距離	(切 土:	m, 盛	土:	m)
機・C・FC 円圧	(法面左:	m, 法i	面右:	m)
4	名称 ・ 種別 ・	細別	左側	右側
法面保護		礫質土	-	3.70
広田水喪		軟岩1(A)	-	2.70
路面工	コンクリート	(t=15cm)	4.51	

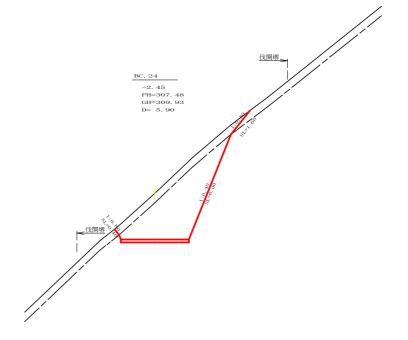


測点	BC. 24		点間距離	錐		5. 90 m
偏心距離	(切 土:		m,盛	土	:	m)
NHI,C,ECHE	(法面左:		m, 法[面右	:	m)
4	ム称 ・ 種別 ・	細別		ź	i側	右側
	オープン	礫貿	ť±			
掘削	カット	軟岩	(比率)			(:)
(切土)	片切	礫質土			3.30	
		軟岩(比率)			11.80	(10: 0)
	路床盛土	-	-		0.00	
盛土	路体盛土	-	-			
	補強盛土	-	-			
掘削		礫質	ť±			
(床掘)		軟岩	(比率)			(:)
埋屋し	埋戻 (前)	-	-			
生灰し	埋戻 (後)	埋房	EC.			
More						
法面	機械整形	礫質	ť±		0.40	1.60
	DATACLE/ID	軟岩	1 (A)			6.00
土羽	削取整形	礫質	ť±			
掘削		礫質	ť±			
(側溝堀)		軟岩	(比率)			(:)
路面工	コンクリート	(t=15	ocm)		3.60	
	•	•				

路線名	広岡池ケ谷線 広岡工区	事業名	R 7 波林 林開広岡池ヶ谷線広岡 海陽町 開設工事(担い手確保型)
林道区分	森林基幹道	級別区分	2 級 設計速度 2 0 KM/H
年 度	令和 7 年度	施工主体	徳 島 県
名 称	横断図面		5 葉中 2 番
施工地	徳島県 海部郡 海	陽町	
縮尺	1/100	図面番号	4
審査者		設計者	
測点	No. 39 ~ No. 40次MC. 24		

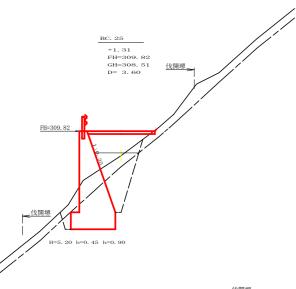

測点	BC. 25		点問距	雛		3.6	60 m
偏心距離	(切 土:		m, 盛	土	:		m)
1細心 此 胜	(法面左:		m, 法	面右	:		m)
3	- 名称 ・ 種別 ・	細別		左	:側	右侧	則
	オープン	礫質	ť±				
掘削	カット	軟岩	(比率)			(:)
(切土)	片切	礫質	ť±		0.00		
		軟岩	(比率)		0.00	(10:	0)
	路床盛土	-	-		2.70		
盛土	路体盛土	-	-		0.70		
	補強盛土	-	-				
掘削		礫質	ť±		3. 10		
(床掘)		軟岩	(比率)		6.80	(10:	0)
埋戻し	埋戻(前)	-	-		1.00		
生灰し	埋戻(後)	埋戻	ŧС		3.50		
法面							
法則	機械整形	礫質	ť±				0.00
	in the second	軟岩	1 (A)				0.00
土羽	削取整形	礫質	ť±				
掘削		礫質	ť±				
(側溝堀)		軟岩	(比率)			(:)
路面工	コンクリート	(t=15	ocm)		3.60		

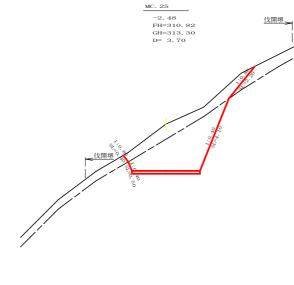

測点	MC. 25		点問距離		3.	70 m
偏心距離	(切 土:		m,盛	土:		m)
	(法面左:		m, 法面	i右:	m	
4	5称・種別・	細別		左側	右	則
	オープン	礫質	土	0.00		
掘削	カット	軟岩(比率)	0.00	(10:	0)
(切土)	片切	礫質	土	4. 10		
	71.54	軟岩(比率)	8.70	(10:	0)
	路床盛土	-		0.00		
盛土	路体盛土	-				
	補強盛土	-				
掘削		礫質	土	0.00		
(床掘)		軟岩(比率)	0.00	(10:	0)
埋戻し	埋戻(前)	-		0.00		
生灰し	埋戻 (後)	埋戻	С	0.00		
NA-T						
法面	機械整形	礫質	土	0.40		2. 20
	DAD CALLYD	軟岩	1 (A)	0.50		4.10
土羽	削取整形	礫質	土			
掘削		礫質	土			
(側溝堀)		軟岩(比率)		(:)
路面工	コンクリート	(t=15	cm)	3.60		


測点	EC. 24	Á	点問距離	能		8.70 m
偏心距離	(切 土:		m, 盛	土:	:	m)
New C. & C. bitt	(法面左:		m, 法证	面右:	:	m)
3	名称 ・ 種別 ・	細別		左	側	右側
	オープン	礫質士	t l			
掘削	カット	軟岩()	七率)			(:)
(切土)	片切	碟質 🗄	t		4.50	
	7.34	軟岩()	七率)		1.30	(10: 0)
	路床盛土	-			1.40	
盛土	路体盛土	-			0.00	
	補強盛土	-				
掘削		碟質 🗄	t l		2.50	
(床掘)		軟岩()	七率)		2. 20	(10: 0)
埋戻し	埋戻(前)	-			0.80	
生灰し	埋戻(後)	埋戻(0.80	
N. are						
法面	機械整形	礫質士	t		0.00	4.7
	DAISS.DE./IV	軟岩1	(A)			1.8
土羽	削取整形	礫質士	Ł			
掘削		礫質士	t			
(側溝堀)		軟岩()	七率)			(:)

路面工 コンクリート (t=15cm) 3.60

測点	No. 42	点間距	離		4.00 m
偏心距離	(切 土:	m, 🕸	主:		m)
Nuo, C. ECHIE	(法面左:	m, 注	:面右:		m)
4	名称 ・ 種別 ・	細別	左	側	右側
	オープン	礫質土			
掘削	カット	軟岩(比率)			(:)
(切土)	片切	礫質土		1.60	
		軟岩(比率)		1.10	(10: 0)
	路床盛土	-		1.70	
盛土	路体盛土	-		0.00	
	補強盛土	-			
掘削		礫質土		1.30	
(床掘)		軟岩(比率)		3.30	(10: 0)
埋戻し	埋戻(前)	-		0.50	
生灰し	埋戻(後)	埋戻C		1.40	
Ni-me					
法面	機械整形	礫質土			2.30
	DADALEZO	軟岩1(A)			1.60
土羽	削取整形	礫質土			
掘削		礫質土			
(側溝堀)		軟岩(比率)			(:)
路面工	コンクリート	(t=15cm)		3. 60	

測点	No. 42		点間距離	推		0.	00 m
偏心距離	(切 土:		m, 盛	土	:		m)
1細心此門	(法面左:		m, 法征	右	:		m)
3	名称 ・ 種別 ・	細別		ź	E側	右	則
	オープン	礫質	土				
掘削	カット	軟岩(比率)			(:)
(切土)	片切	礫質	土		1.60		
		軟岩(比率)		1.10	(10:	0)
	路床盛土	-			1.40		
盛土	路体盛土	-					
	補強盛土	-					
掘削		礫質	土		1.40		
(床掘)		軟岩(比率)		2.50	(10:	0)
埋戻し	埋戻 (前)	-			0.50		
生灰し	埋戻 (後)	埋戻	С		0.80		
法面							
法則	機械整形	礫質	土		0.00		2.30
		軟岩	1 (A)		0.00		1.60
土羽	削取整形	礫質	土				
掘削		礫質	土				
(側溝堀)		軟岩(比率)			(:)
路面工	コンクリート	(t=15	cm)		3.60		


測点	No. 41		点問距	雛		2.70 m
偏心距離	(切 土:		m, 盛	土	:	m
(細)仁,瓦匹利用	(法面左:		m,法i	面右	:	m)
4	名称 ・ 種別 ・	細別		左	E側	右側
	オープン	礫質	ŧ±			
掘削	カット	軟岩	(比率)			(:)
(切土)	片切	礫質	t±		7. 30	
		軟岩	(比率)		7.70	(10: 0)
	路床盛土	-			0.00	
盛土	路体盛土	-				
	補強盛土	-				
掘削		礫質	ű		0.00	
(床掘)		軟岩	(比率)		0.00	(10: 0)
埋戻し	埋戻(前)	-			0.00	
生灰し	埋戻(後)	埋戻	C		0.00	
More						
法面	機械整形	礫質	ű		0.80	3.7
	I NOTE TO	軟岩	1 (A)			4.7
土羽	削取整形	礫質	±			
掘削		礫質	±			
(側溝堀)		軟岩	(比率)			(:)
路面工	コンクリート	(t=15	icm)		3. 60	

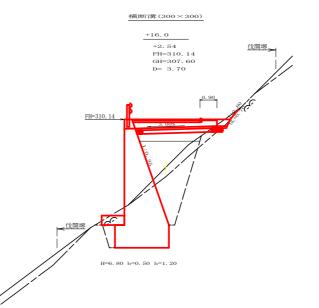

測点	+16.0		点問距離	錐		3.70 m
偏心距離	(切 土:		m,盛	土	:	m)
Nutrations:	(法面左:		m, 法面右:			m)
4	ム称 ・ 種別 ・	細別		5	E側	右側
	オープン	礫質	ť±			
掘削	カット	軟岩	(比率)			(:)
(切土)	片切	礫質	ť±		0.10	
		軟岩	(比率)		0.00	(10: 0)
	路床盛土	-			4.00	
盛土	路体盛土	-	.	2.90		
	補強盛土	-	-			
掘削		礫質	ť±		1.50	
(床掘)		軟岩	(比率)		11.70	(10: 0)
埋戻し	埋戻(前)	-			1.30	
生灰し	埋戻 (後)	埋房	ĒС		4.90	
N-7						
法面	機械整形	礫質	往			0.70
	DATIVEE/ID	軟岩	1 (A)			0.00
土羽	削取整形	礫質	ŧ±			
掘削		礫質	ť±			
(側溝堀)		軟岩	(比率)			(:)
路面工	コンクリート	(t=15	ocm)		3.60	

路線名	広岡池ケ谷線 広岡工区	事業名	R 7波林 海陽町	林開広岡池ヶ名 開設工事(担	Ŷ線広岡 い手確保型)
林道区分	森林基幹道	級別区分	2 級	設計速度	2 O KM/H
年 度	令和 7 年度	施工主体	徳島	,県	
名 称	横断図面		5 葉中	3	番
施工地	徳島県 海部郡 海	陽町			
縮尺	1/100	図面番号		5	
審査者		設計者			
測点	No. 41 ~ No. 42次MC. 25				


		伐
	R7伐採 B. P	
	No. 41 -2. 27 FH=308. 73 GH=311. 00 D= 2. 70	
- ^{(文明}	理	

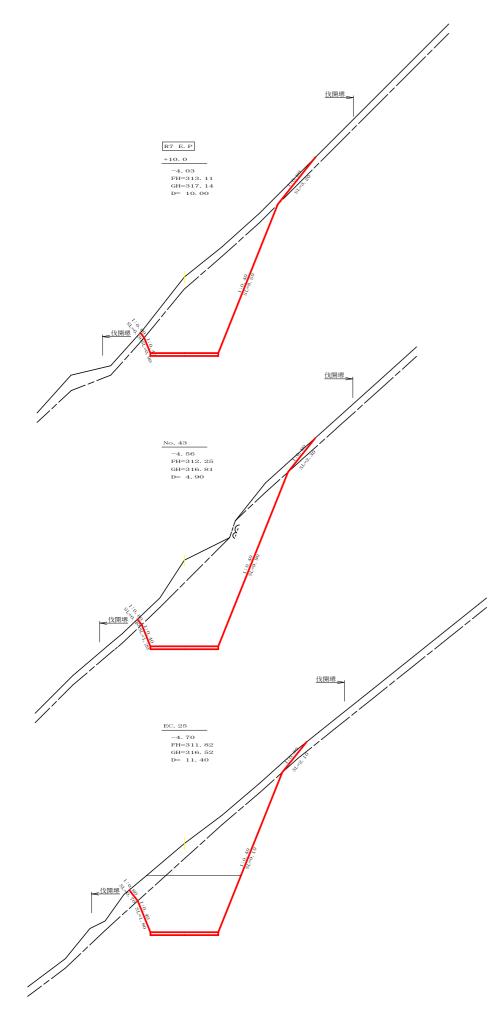

測点	+10.0	点開路	離		10.00 m
偏心距離	(切 土:	m, 盛	主	:	m)
一個心性性	(法面左:	m, 注	面右	:	m)
4	名称 ・ 種別 ・	細別	Ź	三側	右側
	オープン	礫質土	Т		
掘削	カット	軟岩(比率)			(:)
(切土)	片切	礫質土	Т	4.40	
	7.54	軟岩(比率)	Т	20.10	(10: 0)
	路床盛土	-			
盛土	路体盛土	-			
	補強盛土		Т		
掘削		礫質土			
(床掘)		軟岩(比率)			(10: 0)
埋屋し	埋戻(前)	-	Т		
生灰し	埋戻(後)	埋戻C			
			Т		
More			Т		
法面	機械整形	礫質土		0.30	3. 20
	DA DO DE /IV	軟岩1(A)		0.90	8. 50
土羽	削取整形	礫質土	T		
掘削		礫質土			,
(側溝堀)		軟岩(比率)			(:)
路面工	コンクリート	(t=15cm)	T^-	3.60	

測点	No. 43	点	問距離		4.	90 m
偏心距離	(切 土:		m,盛 土	:		m)
MH4C4ECPSE	(法面左:		m, 法面右	:		m)
4	名称 ・ 種別 ・	細別	ŧ	上側	右	則
	オープン	礫質土		0.00		
掘削	カット	軟岩(比	率)	0.00	(10:	0)
(切土)	片切	礫質土		4.40		
		軟岩(比率)	率)	23.30	(10:	0)
	路床盛土	-				
盛土	路体盛土	-				
	補強盛土					
掘削		礫質土				
(床掘)		軟岩(比	率)		(:)
埋戻し	埋戻(前)	-				
4100	埋戻(後)	埋戻C				
法面						
法則	機械整形	礫質土		0.40		2.30
		軟岩1(A)	1.20		9.90
土羽	削取整形	礫質土				
掘削		礫質土				
(側溝堀)		軟岩(比	率)		(:)
路面工	コンクリート	(t=15cm)		3.60		

測点	EC. 25		点問距	雛		11.4	10 m	
偏心距離	(切 土:		m,盛	土	:		m)	
MH, C, LC LIFE	(法面左:		m, 法i	面右	:		m)	
4	ム称 ・ 種別 ・	細別		左	左側 右側			
	オープン	礫貨	ť±		1.10			
掘削	カット	軟岩	(比率)		13.60	(10:	0)	
(切土)	片切	礫貨	ť±		4.50			
		軟岩	(比率)		11.00	(10:	0)	
	路床盛土	-						
盛土	路体盛土	-						
	補強盛土	-						
掘削		礫質	ť±					
(床掘)		軟岩	(比率)			(10:	0)	
埋戻し	埋戻(前)	-	-					
生灰し	埋戻(後)	埋戻	€C					
More								
法面	機械整形	礫貨	ť±		0.70		2.10	
	DAVALETO	軟岩	1 (A)		1.80		9.10	
土羽	削取整形	礫貨	ť±					
掘削		礫質	(±					
(側溝堀)		軟岩	(比率)			(:)	
路面工	コンクリート	(t=15	ocm)		3.60			

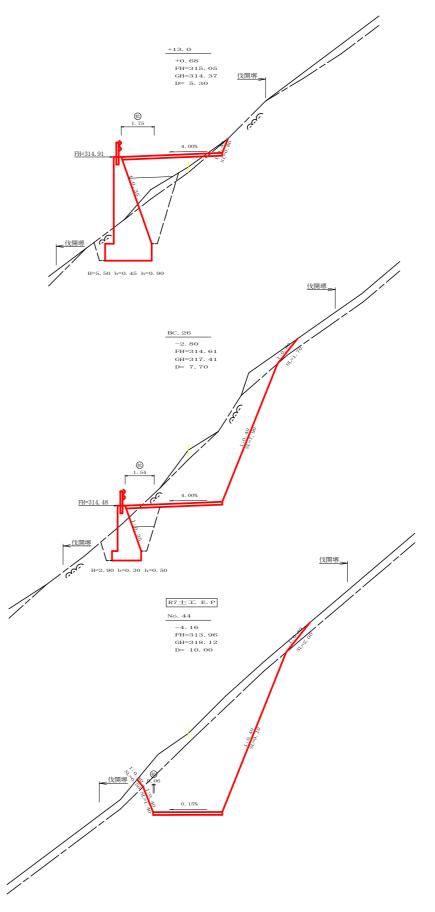


測点	+13.0		点問距	雛		5.30 m
偏心距離	(切 土:		m, 盛	土	:	m)
NHI, L' L'CPE	(法面左:		m, 法i	面右	:	m)
4	名称 ・ 種別 ・	細別		力	E側	右側
	オープン	礫貿	ť±			
掘削	カット	軟岩	(比率)			(:)
(切土)	片切 片切 礫質		ť±		0.10	
		軟岩	(比率)		0.30	(10: 0)
	路床盛土	-	-		3. 30	
盛土	路体盛土	-	-		1.40	
	補強盛土	-	-			
掘削		礫貿	(±		1.00	
(床掘)		軟岩	(比率)		8. 40	(10: 0)
埋戻し	埋戻(前)	-	-		0.90	
生灰し	埋戻(後)	埋戸	€C		3.70	
NI-mer						
法面	機械整形	礫貿	(±			0.00
	DA DALE/ID	軟岩	†1 (A)			0.80
土羽	削取整形	礫貿	ť±			
掘削		礫質	(±			
(側溝堀)		軟岩	(比率)			(:)
路面工	コンクリート	(t=1	ocm)		5. 35	

測点	BC. 26		点問距離	惟	7.70 m
偏心距離	(切 土:		m,盛	土:	m)
細・C・下C 円比	(法面左:		m, 法i	面右:	m)
4	ム称 ・ 種別 ・	細別		左側	右側
	オープン	礫質	ť±		
掘削	カット	軟岩	(比率)		(:)
(切土)	片切	礫質	ť±	2. 30	
		軟岩	(比率)	15. 60	(10: 0)
	路床盛土	-	-	1. 50	
盛土	路体盛土	-		0.00	
	補強盛土	-			
掘削		礫質	ť±	0.00	
(床掘)		軟岩	(比率)	5. 40	(10: 0)
埋戻し	埋戻(前)	-	-	0. 90	
生灰し	埋戻(後)	埋房	€C.	2. 20	
More					
法面	機械整形	礫質	ť±	0.00	1.70
	DETOCIE/ID	軟岩	1 (A)	0.00	7.90
土羽	削取整形	礫質	t±		
掘削		礫質	t±		
(側溝堀)		軟岩	(比率)	-	(:)
路面工	コンクリート	(t=15	ocm)	5. 14	

測点	No. 44		点間距離		10.00 m
偏心距離	(切 土:		m, 盛	土:	m)
Net C. NCME	(法面左:		m, 法面	i右:	m)
4	占称 ・ 種別 ・	細別		左側	右側
	オープン	礫貿	t±		
掘削	カット	軟岩	(比率)		(:)
(切土)	片切	礫質土		5. 10	
		軟岩	(比率)	23. 50	(10: 0)
	路床盛土			0.00	
盛土	路体盛土	-	-		
	補強盛土	-	-		
掘削		礫質	(±		
(床掘)		軟岩	(比率)	0.00	(10: 0)
埋戻し	埋戻(前)	-	-	0.00	
生灰し	埋戻(後)	埋房	ēС	0.00	
More					
法面	機械整形	礫質	(±	0.50	2.00
	DATE (DE)	軟岩	‡1 (A)	1. 40	9.10
土羽	削取整形	礫貿	(±		
掘削		礫質	(±		
(側溝堀)		軟岩	(比率)		(:)
路面工	コンクリート	(t=1	ocm)	3. 66	


路線名	広岡池ケ谷線 広岡工区	事業名	R 7波林 海陽町	林開広岡池ヶ名 開設工事(担	ネ線広岡 い手確保型)
林道区分	森林基幹道	級別区分	2 級	設計速度	2 O KM/H
年 度	令和 7 年度	施工主体	徳 島	県	
名 称	横断図面		5 葉中	4	番
施工地	徳島県 海部郡 海	陽町			
縮 尺	1/100	図面番号		6	
審査者		設計者			
測 点	No. 42次EC. 25 ~ No. 44+1	3. 0			

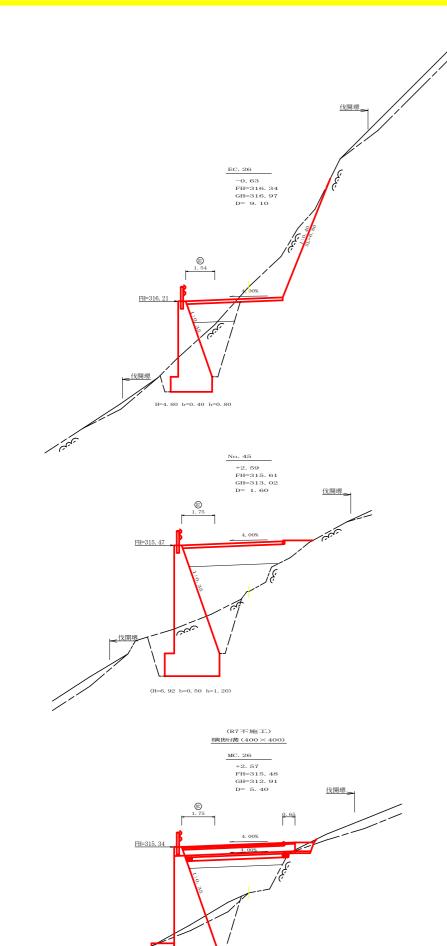



測点	EC. 26	点	問距離		9.10 m	
偏心距離	(切 土:		n,盛 土	:	m)	
一個心性性	(法面左:		n, 法面右	:	m)	
4	名称 ・ 種別 ・	細別	Ź	三側	右側	
	オープン	礫質土				
掘削	カット	軟岩(比	率)		(:)	
(切土)	片切	礫質土		0.00		
		軟岩(比	率)	5. 80	(10: 0)	
-	路床盛土	-		2. 50		
盛土	路体盛土	-		0. 60		
	補強盛土	-				
掘削		礫質土				
(床掘)		軟岩(比	率)	8.60	(10: 0)	
埋戻し	埋戻(前)	-		0.90		
生灰し	埋戻(後)	埋戻C		3. 10		
法面						
法則	機械整形	礫質土		0.00	0.00	
		軟岩1(A)	0.00	6.80	
土羽	削取整形	礫質土				
掘削		礫質土				
(側溝堀)		軟岩(比	率)		(:)	
路面工	コンクリート	(t=15cm)		5, 14		

測点	No. 45		点問距	锥		1.	60 m
偏心距離	(切 土:		m, 盛	土	:		m)
NHI-L-FCPR	(法面左:		m, 法i	面右	:		m)
4	名称 ・ 種別 ・	細別		ź	E側	右	側
	オープン	礫貨	ť±				
掘削	カット	軟岩	(比率)			(:)
(切土)	片切	礫貨	ť±				
					(10:	0)	
	路床盛土	-	-		6.00		
盛土	路体盛土	-			18.40		
	補強盛土	-	-				
掘削		礫貨	ŧ±		0.00		
(床掘)		軟岩	(比率)		11.50	(10:	0)
埋戻し	埋戻(前)	-	-		2.00		
生灰し	埋戻 (後)	埋尿	ЕC		2.60		
Name .							
法面	機械整形	礫質	ŧ±				
	DAD CLLO	軟岩	1 (A)				0.00
土羽	削取整形	礫貨	t±				
掘削		礫質	t±				
(側溝堀)		軟岩	(比率)			(:)
路面工	コンクリート	(t=15	Scm)		5. 35		

測点	MC. 26		点問距	雛		5.	40 m	
偏心距離	(切 土:		m, 盛	土	:		m)	
No C PLPM	(法面左:		m, 法i	面右	:	m)		
4	名称 ・ 種別 ・	細別		ž.	E側	右	則	
	オープン	礫貨	(±					
掘削	カット	軟岩	(比率)			(:)	
(切土) 片切 礫1		礫質	(±		0.00			
		軟岩	(比率)		0.00	(10:	0)	
	路床盛土	-	-		5. 50		\neg	
盛土	路体盛土	-	-		7. 40			
	補強盛土	-	-				\neg	
掘削		礫貿	往		1. 30		\neg	
(床掘)		軟岩	(比率)		9. 40	(10:	0)	
埋屋]	埋戻(前)	-	-		1. 40		\neg	
埋戻し	埋戻(後)	埋房	ēС		2. 70		\neg	
							\neg	
							\neg	
法面	機械整形	礫貿	ť±				\neg	
	10X10X3E/17	軟岩	∮1 (A)				0.00	
土羽	削取整形	礫貿	ť±				\neg	
掘削		礫貿	ť±				\neg	
(側溝堀)		軟岩	(比率)			(:)	
路面工	コンクリート	(t=1	ocm)		5, 35		\neg	

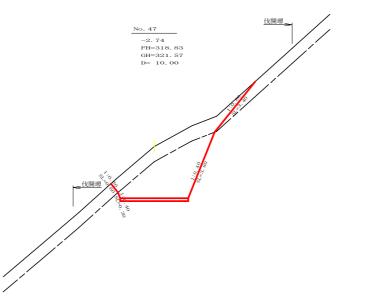

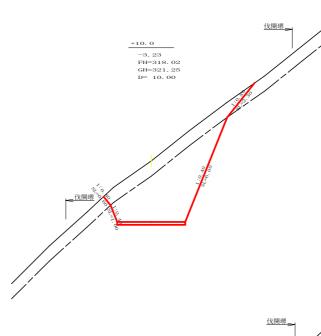

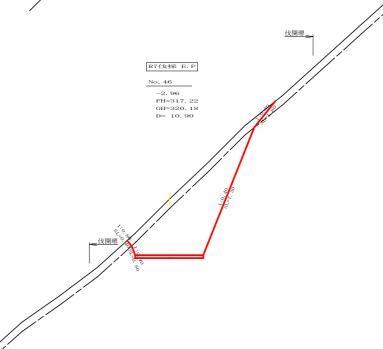

測点	No. 47	点間距	離	10.00 m
偏心距離	(切 土:	m, 盛	土:	m)
Numa C. ACHIE	(法面左:	m, 法	面右:	m)
4	名称 ・ 種別 ・	細別	左側	右側
	オープン	礫質土		
掘削	カット	軟岩(比率)		(:)
(切土)	片切	礫質土	5. 10	
		軟岩(比率)	9. 10	(10: 0)
	路床盛土	-	0.00	
盛土	路体盛土	-		
	補強盛土	-		
掘削		礫質土		
(床掘)		軟岩(比率)		(:)
埋戻し	埋戻 (前)	-		
-11/4 0	埋戻 (後)	埋戻C		
34-35				
法面	機械整形	礫質土	0.60	3.40
		軟岩1(A)	0.30	3.80
土羽	削取整形	礫質土		
掘削		礫質土		
(側溝堀)		軟岩(比率)		(:)
路面工	コンクリート	(t=15cm)	3. 60	

測点	+10.0		点間距離	雛		10.	00 m	
偏心距離	(切 土:		m, 盛	土	:		m)	
1個化、时代的批	(法面左:		m, 法[面右	: п			
4	名称 ・ 種別 ・	細別		左	E側	右	側	
	オープン	礫質	±ĵ					
掘削	カット	軟岩	(比率)		(:)			
(切土)	片切	礫質	Ŧ		5.70			
71 93		軟岩	(比率)	14.00 (10: 0				
	路床盛土	-	-		0.00			
盛土	路体盛土	-						
	補強盛土	-	-					
掘削		礫質	t±					
(床掘)		軟岩	(比率)			(:)	
埋戻し	埋戻 (前)	-	-					
生灰し	埋戻(後)	埋房	ЕC					
N								
法面	機械整形	礫質	t±		0.60		2.30	
	DATA LET	軟岩	1 (A)		1.00		6.00	
土羽	削取整形	礫質	t±					
掘削		礫質	t±					
(側溝堀)		軟岩	(比率)			(:)	
路面工	コンクリート	(t=15	ocm)		3.60			


測点	No. 46	点間距	雛	10.90 m
偏心距離	(切 土:	m, 盛	土:	m)
新りし、FCBIE	(法面左:	m, 法	面右:	m)
3	名称 ・ 種別 ・	細別	左側	右側
	オープン	礫質土		
掘削	カット	軟岩(比率)		(:)
(切土)	片切	礫質土	3. 60	
	7.34	軟岩(比率)	15. 10	(10: 0)
	路床盛土	-	0.00	
盛土	路体盛土	-	0.00	
	補強盛土			
掘削		礫質土		
(床掘)		軟岩(比率)	0.00	(10: 0)
埋戻し	埋戻 (前)	-	0.00	
生灰し	埋戻 (後)	埋戻C	0.00	
N				
法面	機械整形	礫質土	0.40	1.8
	INCOME.	軟岩1(A)	0.50	7.3
土羽	削取整形	礫質土		
掘削		礫質土		
(側溝堀)		軟岩(比率)		(:)
路面工	コンクリート	(t=15cm)	3. 60	

路線名	広岡池ケ谷線 広岡工区	事業名	R 7波林 林開広岡池ヶ谷線広岡 海陽町 開設工事(担い手確保型	4)
林道区分	森林基幹道	級別区分	2 級 設計速度 2 0 KM/I	Н
年 度	令和 7 年度	施工主体	徳 島 県	
名 称	横断図面		5 葉中 5 番	
施工地	徳島県 海部郡 海	陽町		
縮尺	1/100	図面番号	7	
審査者		設計者		
測 点	No. 44次MC. 26 ~ No. 47			_


横断見取図 SC:1/100

(斜布設) 横断溝 (500×500)

No. 38+6. 1付近 +2. 05 FH=303. 94 GH=301. 89 D= 6. 10

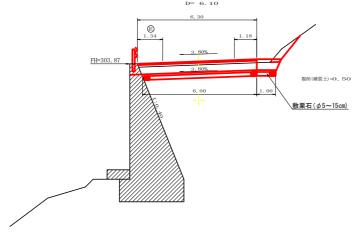



横断溝(グレーチング 500×500)受台断面図 SC:1/20

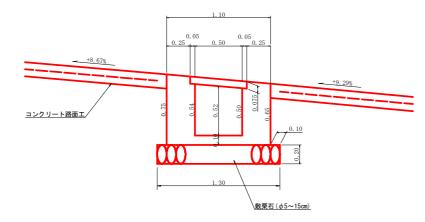

横断溝数量計算表


	(里可 昇衣				
設点:	No. 38+6. 1				
横断溝(グレ	ーチング) T-25 995	×600×7	75	6.00	m
	コンクリート		0.46×(6.30+6.00)/2	2.83	m3
受台	型枠		0. 70×(6. 30+6. 00)/2×4+0. 46	17.68	m2
文百	基礎栗石(t=20cm)		1. 30×6. 00	7.80	m2
	基面整正		1. 30×6. 00	7.80	m2
		(1)	1/2×(1.50+1.10)×0.67×0.20	0.17	
	(2)		1/2× (1.50+1.10) × 0.73× 0.20	0.19	
	コンクリート	(3)	1/2× (1.60+0.65)×1.00×0.10	0.11	
		計		0.47	т3
呑口		(1)	1/2×(1.50+1.10)×0.67×2	1.74	
	型枠	(2)	1/2×(1.50+1.10)×0.73×2	1.90	
		計		3.64	m2
	基礎栗石(t=20cm)		1/2×(1.30+2.20)×1.00	1.75	m2
	基面整正		1/2×(1.30+2.20)×1.00	1.75	m2
Imiki	礫質土		0.50×2.00	1.00	m3
掘削					

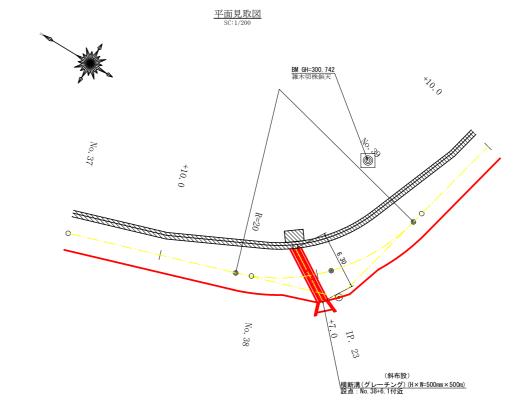

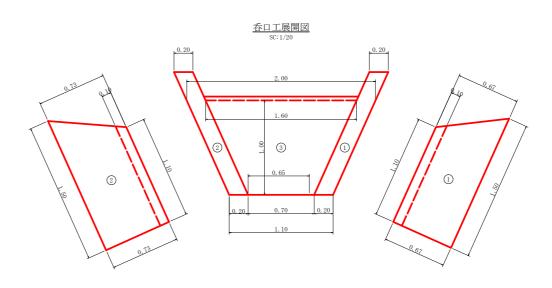


路線名	広岡池ケ谷線 広岡工区	事業名	R 7波林 林開広岡池ヶ谷線広岡 海陽町 開設工事(担い手確保型)	
林道区分	森林基幹道	級別区分	2 級 設計速度 2 0 KM/H	
年 度	令和 7 年度	施工主体	徳 島 県	
名 称	構造図面	:	2 葉中 1 番	
施工地	徳島県 海部郡 海	陽町		
縮尺	図 示	図面番号	8	
審査者		設計者		Ī
測点	No. 38+7. 0			

平面見取図 SC:1/200

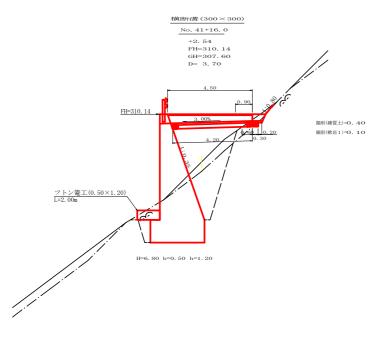


横断見取図 SC:1/100


横断溝(グレーチング 300×300)受台断面図 SC:1/20

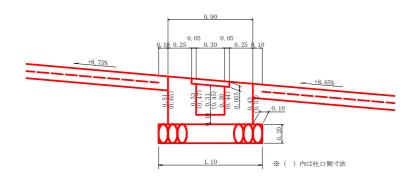


横断溝数量計算表


	女量計算表				
投点	No. 41+16. 0				
横断溝(グレ	√ーチング) T-25 99	95×400×5	55	4. 50	m
	コンクリート		1/2×(0.30+0.39)×4.50	1.55	тЗ
受台	型枠		1/2×(0.47+0.61)×4.50×4+0.30	10.02	m2
文百	基礎栗石(t=20cm)		1. 10×4. 20	4. 62	m2
	基面整正		1. 10×0. 60	0.66	m2
	(1)		1/2×(0.70+0.50)×0.45×0.20	0.05	
	wa 1 / 2 11 I	(2)	1/2×(0.70+0.50)×0.49×0.20	0.06	
	コンクリート	(3)	1/2×(0.80+0.50)×0.50×0.10	0.03	
		計		0.14	m3
呑口	(1)		1/2×(0.70+0.50)×0.45×2	0.54	
	型枠	(2)	1/2×(0.70+0.50)×0.49×2	0.59	
		計		1. 13	m2
	基礎栗石(t=20cm)	•	1/2×(1.30+1.10)×0.30	0.36	m2
	基面整正		1/2×(1.30+1.10)×0.30+1/2×(1.20+1.10)×0.20	0. 59	m2
吐口	フトン篭(0.50×1.	20)		2.00	m
4日 401	礫質土		0. 40×1. 30	0.52	т3
掘削	軟岩 1		0. 10×1. 30	0. 13	т3

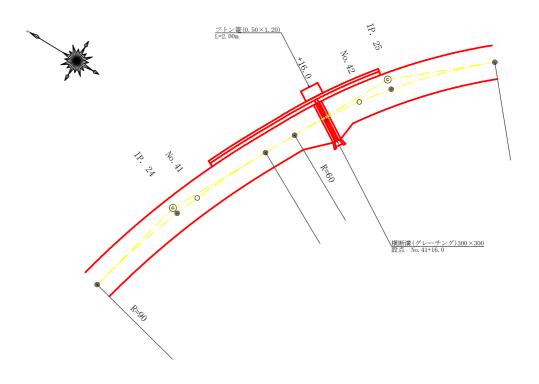


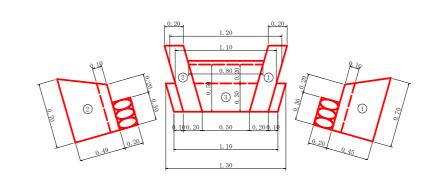

路線名	広岡池ケ谷線 広岡工区	事業名	R 7波林 林開広岡池ヶ谷線広岡 海陽町 開設工事(担い手確保型)					
林道区分	森林基幹道	級別区分	2 級 設計速度 2 0 KM/H					
年 度	令和 7 年度	施工主体	徳 島 県					
名 称	構造図面	:	2 葉中 2 番					
施工地	徳島県 海部郡 海	陽町						
縮尺	図示	図面番号	9					
審査者		設計者						
測点	No. 41+16. 0							

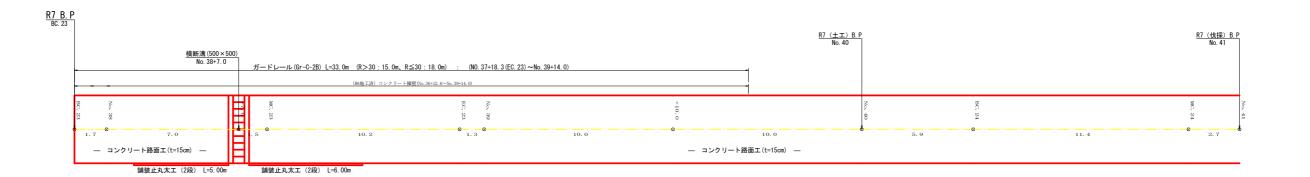

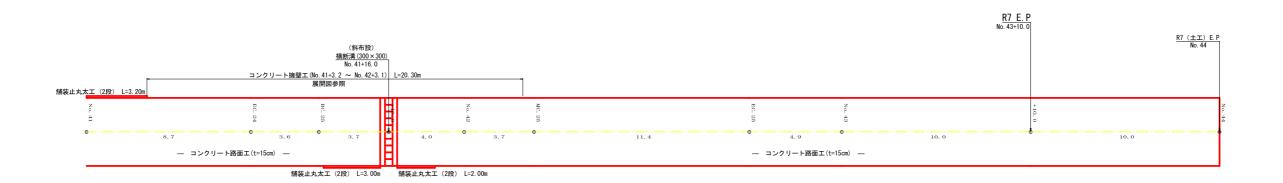


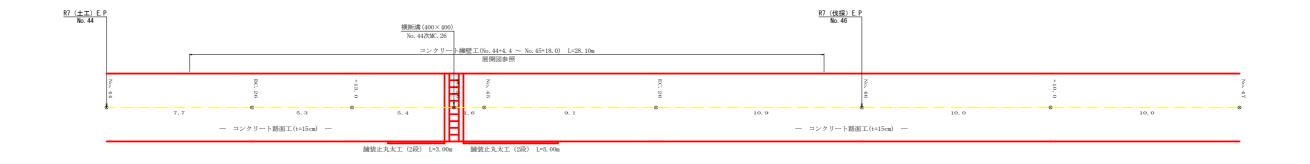

R7 施工		
種類区分	計算	延長 (m)
舗装止丸太工 (2段)	5. 00+6. 00+3. 20+3. 00+2. 00	19. 20 m
ガードレール (Gr-C-2B)	R>30	15.00 m
))—トレール (Gr-C-2B)	R≦30	18.00 m

路線名	広岡池ケ谷線 広岡工区	事業名	R7波林 海陽町	林開広岡池ヶ 開設工事(担	· 谷線広岡 い手確保型)
林道区分	森林基幹道	級別区分	2 級	設計速度	2 O KM/H
年 度	令和 7 年度	施工主体	徳島	,県	
名 称	展開図面	:	2 葉中	1	番
施工地	徳島県 海部郡 海	陽町			
縮尺	1/100	図面番号		1 0	
審查者		設計者			
測 点	NO. 37+18. 3 (EC. 23) ~ NO	. 47			


No. 41+3. 2 ∼ No. 42+3. 1

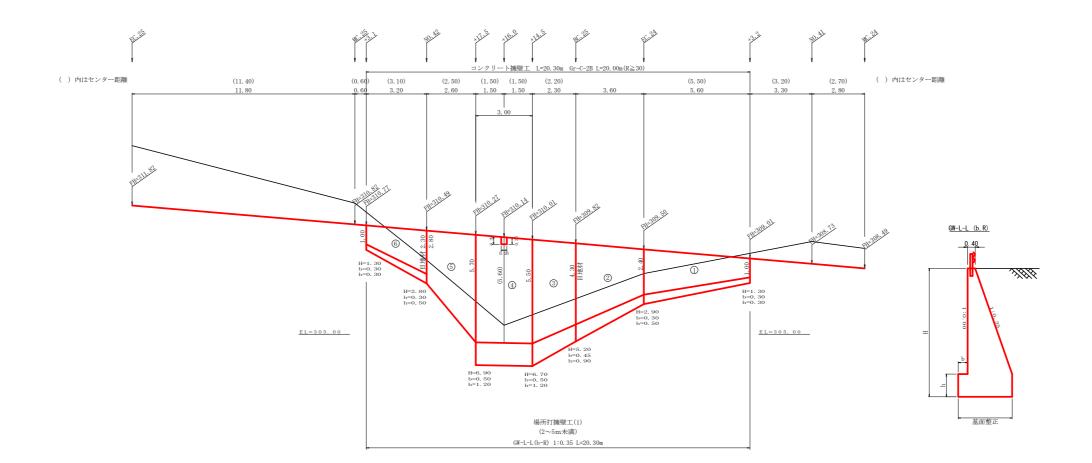


	広岡池ヶ名	4				体	基			礎			足場基			基面	面 整 正 目地村					
番 号	延長	直高	法勾配	躯体幅	コンク	7 リート	型 枠	延長	フーチング	基礎高	基礎幅	コンク	リート	型 枠	延長	設置高	キャットウォーク	基面幅	面積	日地	4杯	
	(m)	(m)	(1:n)	(m)	断面積(m2)	体積(m3)	面積(m2)	(m)	(m)	(m)	(m)	断面積(m2)	体積(m3)	面積(m2)		(m)	m		(m2)	本体	基礎	
1	5. 60	1.00	0. 35	0.750	0.58	7. 14	19.60	5, 60	0. 30	0. 30	1.050	0.32	3.05	2, 24	1. 60	2. 00	3, 52	1.05	7. 25			
<u> </u>	0.00	2. 40	0. 35	1. 240	1. 97	7. 14	15.00	0.00	0. 30	0.50	1.540	0. 77	0.00	224	1.00	2. 40	0.02	1.54	7. 20			
2	3.60	2. 40	0. 35	1. 240	1. 97	12. 47	24. 83	3.60	0. 30	0.50	1.540	0.77	5. 20	2, 52	3. 60	2. 40	12. 06	1.54	7.01			
-	0.00	4. 30	0. 35	1.905	4. 96	12. 47	24.00	0.00	0. 45	0. 90	2. 355	2. 12	0.20	2.02	0.00	4. 30	12.00	2.36	7.01	4. 96	2.	
3	2.30	4. 30	0. 35	1.905	4. 96	14. 32	23. 20	2.30	0. 45	0. 90	2. 355	2. 12	6.34	2.42	2. 30	4. 30	11, 27	2.36	5.96	\square		
	2.00	5. 50	0. 35	2. 325	7. 49		20.20	200	0. 50	1. 20	2. 825	3. 39	0.01	2. 12	200	5. 50		2.83	0.00	\longrightarrow		
4	3.00	5. 50	0. 35	2. 325	7. 49	23. 19	34.59	3.00	0. 50	1. 20	2. 825	3. 39	10. 29	3.60	3.00	5. 50	16, 80	2. 83	8.58	igwdown		
		5. 70	0. 35	2. 395	7. 97				0.50	1. 20	2. 895	3. 47				5. 70		2.90	\longrightarrow	$\overline{}$	_	
5	2. 60	5. 70	0. 35	2. 395	7. 97	13. 60	13. 60	22. 75	2. 60			2. 395				2. 60	5. 70	11. 05	2.40	4. 91	\longrightarrow	_
		2. 80	0. 35	1.380	2. 49				0.00	0.50	1. 380					2. 80		1.38		1.05	_	
6	3. 20	2. 30	0. 35	1. 205	1. 85	3. 89	10.87	3. 20	0.30	0.50	1.505	0.75	1.71	1.28	0.70	2. 30	1.51	1.51	4.09	1.85	0.	
		1. 00 0. 36	0. 35 0. 35	0. 750 0. 526	0. 58 0. 17				0.30	0.30	1.050	0.32				2.00		1.05	-	\vdash	_	
(控除)	0.30	0.39	0. 35	0. 520	0.17	-0. 05	-0. 23						-							\vdash	_	
		0. 55	0. 55	0. 557	0.10														$\overline{}$	-	-	
	ŀ												1						. +	-	_	
																	56. 21					
合計	20. 30					74. 56	135. 61						26. 59	12.06		56. 21 ÷ 1.			37. 80	6.81	2.	
	-1-46- 47	-	74.50	0.50	= 37.28 m											50.21 · 1.	基礎					
		omm — −ル(Gr⊣		0.50	= 37.26 m (R≥30)	L = 20.00		ガードレー		11				(10mm) =		6.81 +	李啶 2.72	=	9. 53			


ブロック番号	延長	面積	平均高	擁壁区分	施工分類	本	体	基	礎	足場	基面整正		目地材		補強鉄筋 (D13mm)	支柱	ガード	レール	水抜き
プロック会写	(m)	(m2)	(m)	/ / / / / / / / / / / / / / / / / / /	爬工刀規	コンクリート	型枠	コンクリート	型枠	キャットウォーク	- 茶田系正	本体	基礎	合計	THESE BACKST (DISHIII)	(本)	(R≧30)	(R<30)	φ 75mm
1	20. 30	78. 04	3. 84	場所打擁壁工(1)	(壁高2~5m未満)	74. 56	135. 61	26. 59	12. 06	31. 23	37. 80	6. 81	2. 72	9. 53	29. 82	10	20. 30		37. 28

路線名	広岡池ケ谷線 広岡工区	事業名	R7波林 海陽町	林開広岡池ヶ 開設工事(担	・谷線広岡 い手確保型)
林道区分	森林基幹道	級別区分	2 級	設計速度	2 O KM/H
年 度	令和 7 年度	施工主体	徳島	,県	
名 称	展開図面(コンクリート擁	壁工)	2 葉中	2	番
施工地	徳島県 海部郡 海	陽町			
縮尺	1/100	図面番号		1 1	
審査者		設計者			
測点	No. 41+3. 2 ~ No. 42+3. 1				

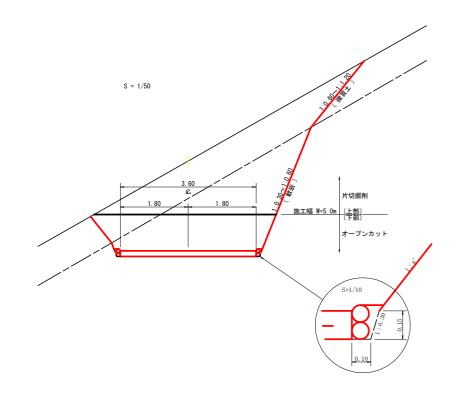


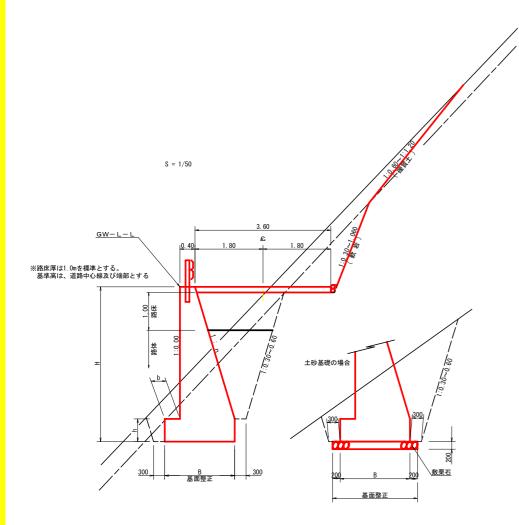





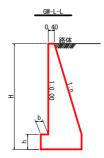


		GW-	L – L		
Н	区分	礫・岩	n	b	h
2. 00	ь	S	0. 20	300	300
2. 00	D D	R	0. 20	300	300
2. 50	ь	S	0. 25	350	500
2. 30	U	R	0. 25	300	500
3. 00	ь	S	0.30	350	500
3.00	L D	R	0.30	300	500
3. 50	ь	S	0.30	450	600
3. 30	U	R	0.30	300	500
4. 00	ь	S	0.30	500	700
4. 00	L D	R	0.30	350	600
4. 50	ь	S	0.30	600	900
4. 30	L D	R	0.30	400	700
5. 00	ь	S	0.35	600	1000
3.00	L D	R	0.30	400	800
5. 50	ь	S	0.35	600	1100
3. 30	L D	R	0.30	450	900
6. 00	ь	S	0.35	650	1200
0.00	l "	R	0.30	500	1100
6. 50	ь	S	0.35	700	1300
0. 30	l "	R	0.35	500	1100
7. 00	ь	S	0.40	700	1300
7.00	D D	R	0.35	500	1200
7.50 b		S	0.40	700	1400
7. 00	0	R	0.40	550	1200
8. 00	ь	S	0.40	700	1400
0. 00	0	R	0.40	550	1200
			過載荷	10 kN	/m2) 対J

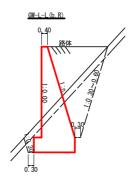

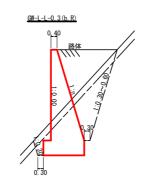

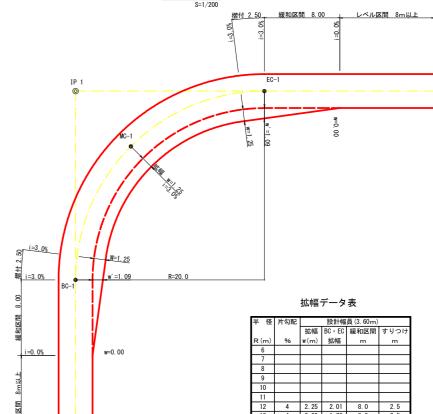

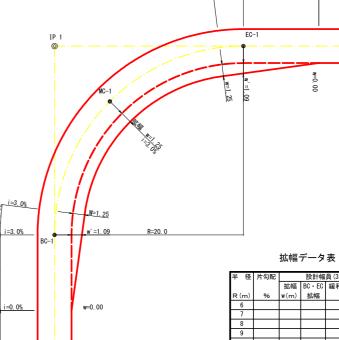

平面図 S=1/200

10					
11					
12	4	2. 25	2. 01	8. 0	2. 5
13	4	2.00	1.78	8. 0	2.5
14	4	2.00	1.76	8. 0	2. 5
15	4	1. 75	1.54	8. 0	2. 5
16	4	1.50	1.33	8. 0	2. 5
17	4	1.50	1.32	8. 0	2. 5
18	4	1.50	1.31	8. 0	2. 5
19	4	1. 25	1.10	8. 0	2. 5
20	3	1. 25	1.09	8. 0	2. 5
21	3	1. 25	1.09	8. 0	2. 5
22	3	1. 25	1.08	8. 0	2. 5
23	3	1. 25	1.08	8. 0	2. 5
24	3	1. 25	1.07	8. 0	2. 5
25	3	1.00	0.87	8. 0	2. 5
26	3	1.00	0.87	8. 0	2. 5
27	3	1.00	0.86	8. 0	2. 5
28	3	1.00	0.86	8. 0	2. 5
29	3	1.00	0.86	8. 0	2. 5
30	3	0. 75	0.66	8. 0	2. 5
31	3	0. 75	0.65	8. 0	2. 5
32	3	0. 75	0.65	8. 0	2. 5
33	3	0. 75	0.65	8. 0	2. 5
34	3	0. 75	0.65	8. 0	2. 5
35	3	0.50	0.45	8. 0	2. 5
36	3	0.50	0.45	8. 0	2. 5
37	3	0.50	0.45	8. 0	2. 5
38	3	0.50	0.45	8. 0	2. 5
39	3	0.50	0.44	8. 0	2. 5
40	2	0.50	0.44	8. 0	2. 5
41	2	0.50	0.44	8. 0	2. 5
42	2	0.50	0.44	8. 0	2. 5
43	2	0.50	0.44	8. 0	2. 5
44	2	0.50	0.44	8. 0	2. 5
45	2	0. 25	0. 24	8. 0	2. 5
46	2	0. 25	0. 24	8. 0	2. 5
47	2	0. 25	0. 24	8. 0	2. 5
48	2	0. 25	0. 24	8. 0	2. 5
49	2	0. 25	0. 24	8. 0	2. 5

路線名	広岡池ケ谷線 広岡工区	事業名	R 7波林 海陽町	林開広岡池· 開設工事(担)	ヶ谷線広岡 ハ手確保型)
林道区分	森林基幹道	級別区分	2級	設計速度	2 0 km/h
年 度	令和 7 年度	施行主体	徳島	県	
名 称	定規図面		2 葉中	1	番
施行地	徳島県 海部郡 海陽	易町			
縮尺	図示	図面番号		1 2	
審査者		設計者			
測点					

<u>ガー</u>	ドレール補強鉄筋詳細図
	S=1/25

力のかかる方向

前部補強筋


<u>アスファルトまたはモルタル</u>

鉄筋径 D13mm L=1,498mm 2本 0.995kg/m 1本当り1.491kg 2本 × 1.491kg = 2.982kg


アスファルトまたはモルタル

後部補強筋

路線名	広岡池ケ谷線 広岡工区	事業名	R 7波林 海陽町	林開広岡池 開設工事(担)	テ谷線広岡 ハ手確保型)
林道区分	森林基幹道	級別区分	2級	設計速度	2 0 km/h
年 度	令和 7 年度	施行主体	徳島	県	
名 称	定規図面		2 葉中	1	番
施行地	徳島県 海部郡 海豚	易町			
縮尺	図示	図面番号		1 2	
審査者		設計者			
測点					

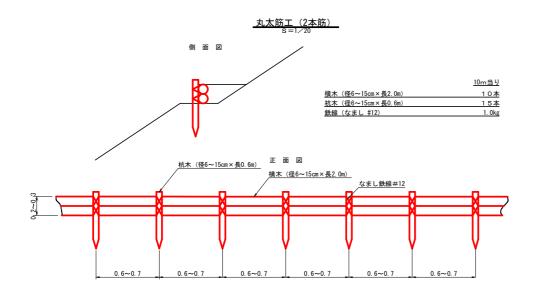


<u>仮 設 落 石 防 護 柵</u> L=113.0m (No. 32∼No. 37+14.0付近)

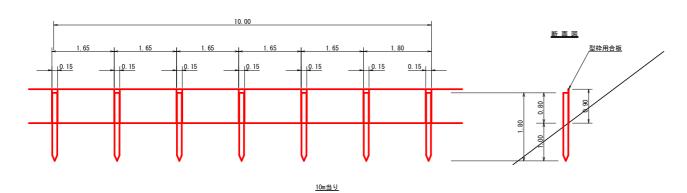



止板 コンクリート型枠用合板 (1,800×900×12mm 2回使用) 6枚


杭木 杉丸太末口径10cm×長1.8m (打込深1.0m)

<u>コンクリート路面工(t=15cm)標準断面図</u>

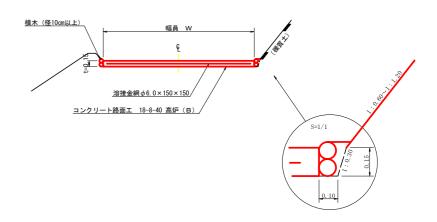


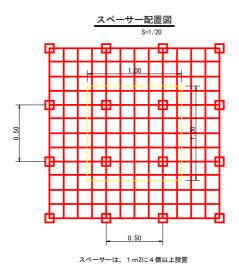

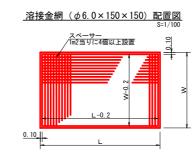


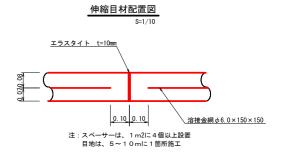


路線名	広岡池ケ谷線 広岡工区	事業名	R 7波林 海陽町	林開広岡池 開設工事(担)	ヶ谷線広岡 ハ手確保型)
林道区分	森林基幹道	級別区分	2級	設計速度	2 0 km/h
年 度	令和 7 年度	施行主体	徳島	県	
名 称	定規図面		2 葉中	2	番
施行地	徳島県 海部郡 海豚	易町			
縮尺	図示	図面番号		1 3	
審査者		設計者			
測点					

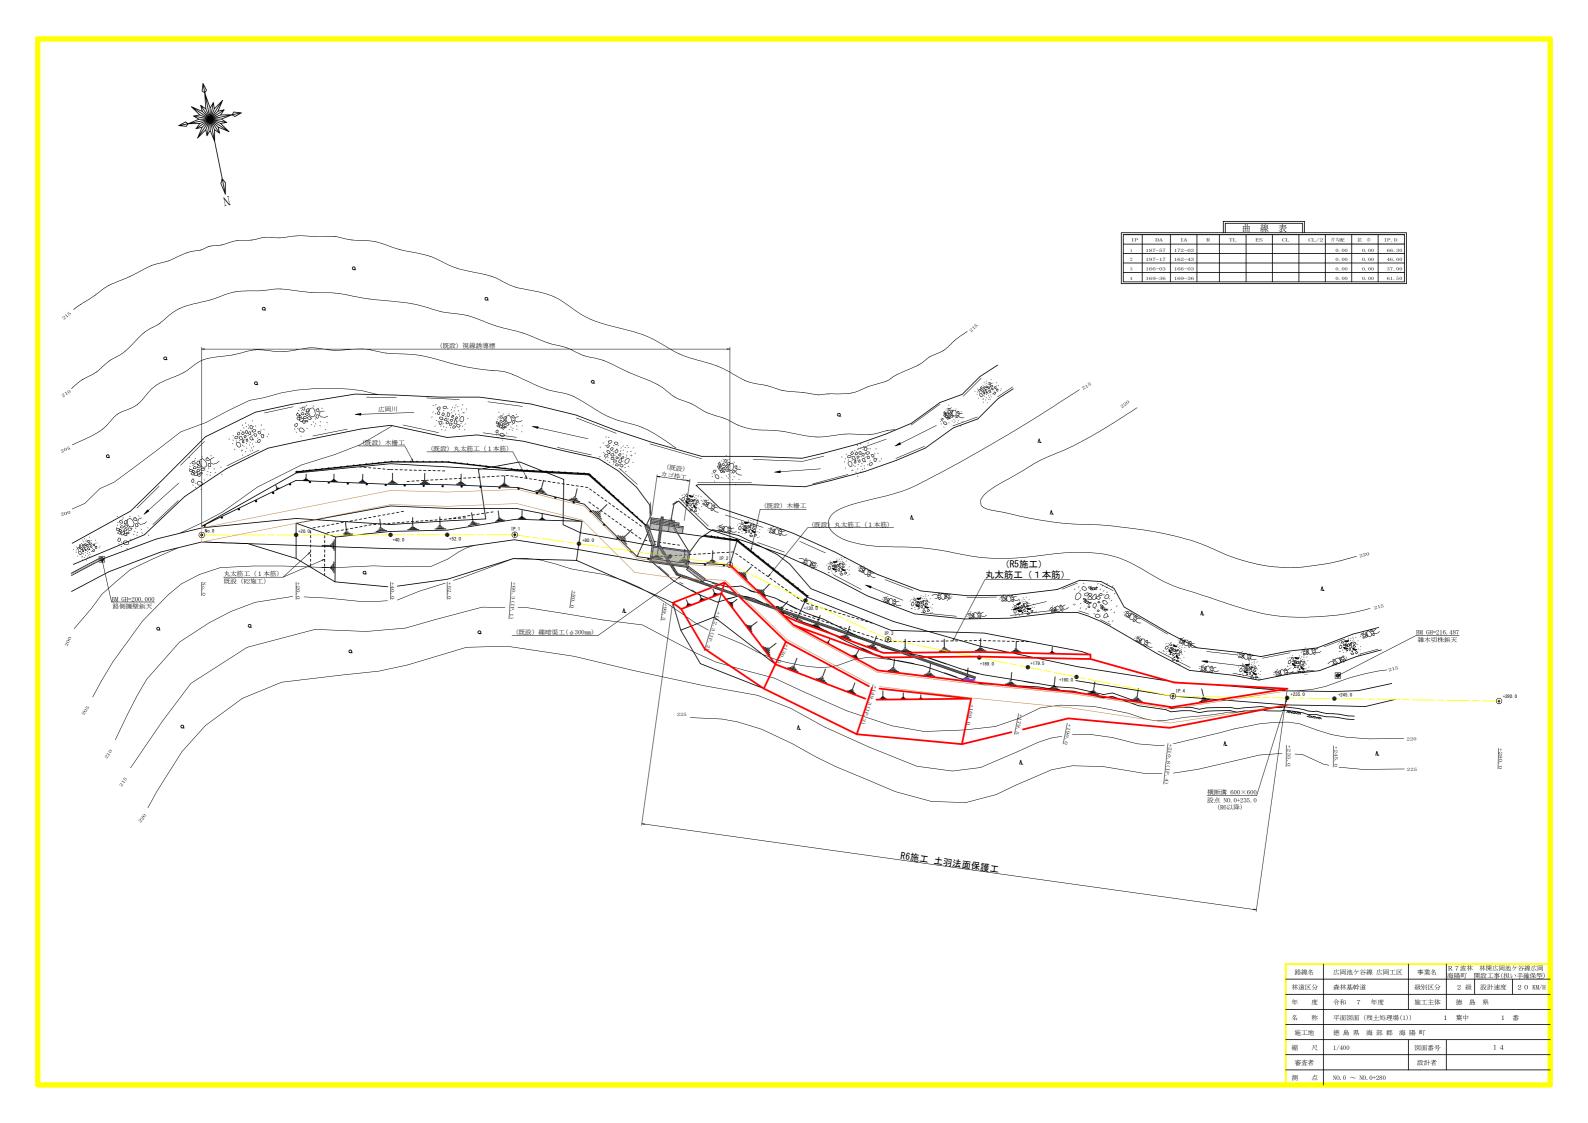

植生シート工展開図 _{S=1/150} (作業道上)

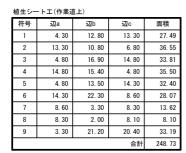


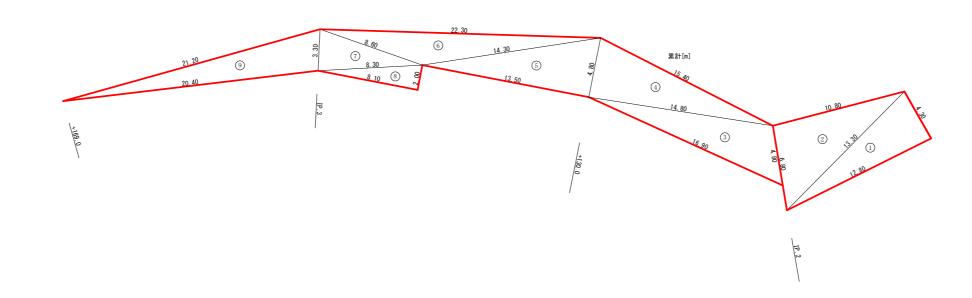


植生シート工展開図 _{S=1/150} (作業道下)

植生シートエ(作業道下)

符号	辺a	辺b	辺c	面積
10	5. 80	13. 20	13. 40	37. 62
11	13. 40	13. 00	2. 30	14. 89
			小計	52. 51

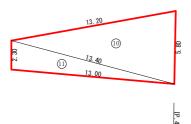

<u>植生シート工 (環境品) 定規図</u> SC: 1/50

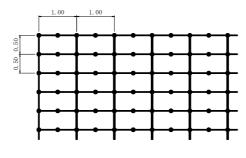



止め釘打	込み数量	k						1	0. 0:	m2≝	たり
記号	名	称	形	状	٠	寸	法	数	量	単	位
0 丸 釘		釬	ó	5×	L	15	0	4	5	7	7

植生シート工集計数量表


にエア・「一水川が主以					
数量(m2)					
248. 73					
52. 51					
301. 24					

路線名	広岡池ケ谷線 広岡工区	事業名	R 7 波林 海陽町	林開広 尚池 開設工事(担	ヶ谷線広岡 い手確保型)
林道区分	森林基幹道	級別区分	2 級	設計速度	2 O KM/H
年 度	令和 7 年度	施工主体	徳島	,県	
名 称	展開図面(残土処理場(1))	1 葉中	1	番
施工地	徳島県 海部郡 海	陽町			
縮尺	1/150	図面番号		1 5	
審査者		設計者			
測 点	+112.3 ~ +235.0付近				

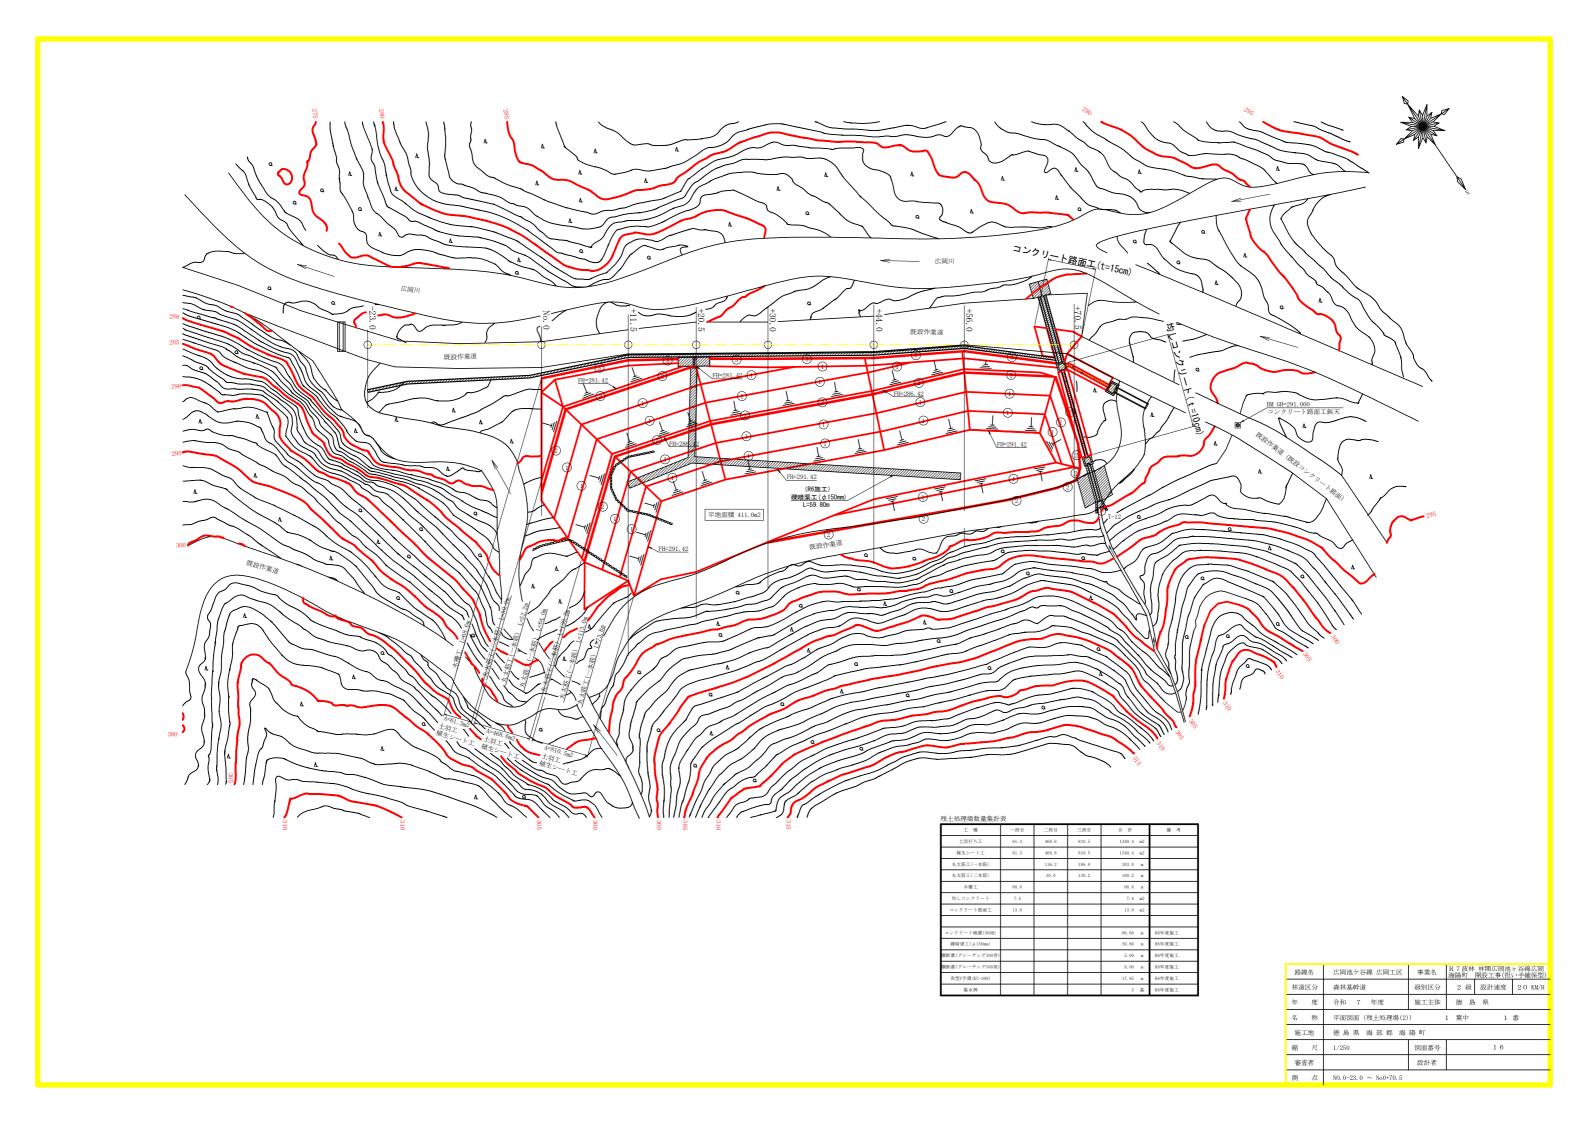

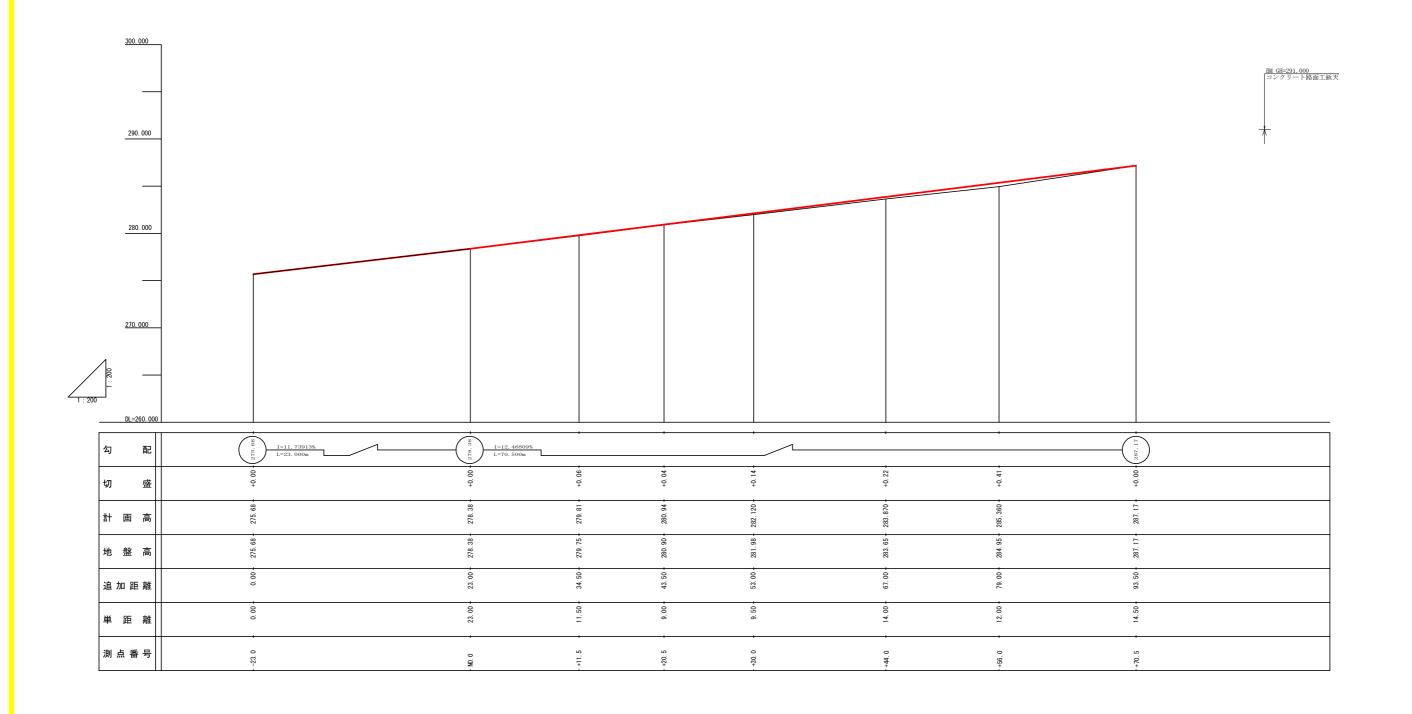


路線名	広岡池ヶ谷線 広岡工区	事業名	R 7 波林 林開広岡池ヶ谷線広岡 海陽町 開設工事(担い手確保型)		
林道区分	森林基幹道	級別区分	2 級 設計速度 2 O KM/H		
年 度	令和 7 年度	施工主体	徳 島 県		
名 称	縦断図面(残土処理場(2)) 1 葉中 1 番				
施工地	徳島県 海部郡 海	陽町			
縮尺	1/200	図面番号	1 7		
審査者		設計者			
測 点	NO. 0-23. 0 ∼ No. 0+70. 5				
	,				

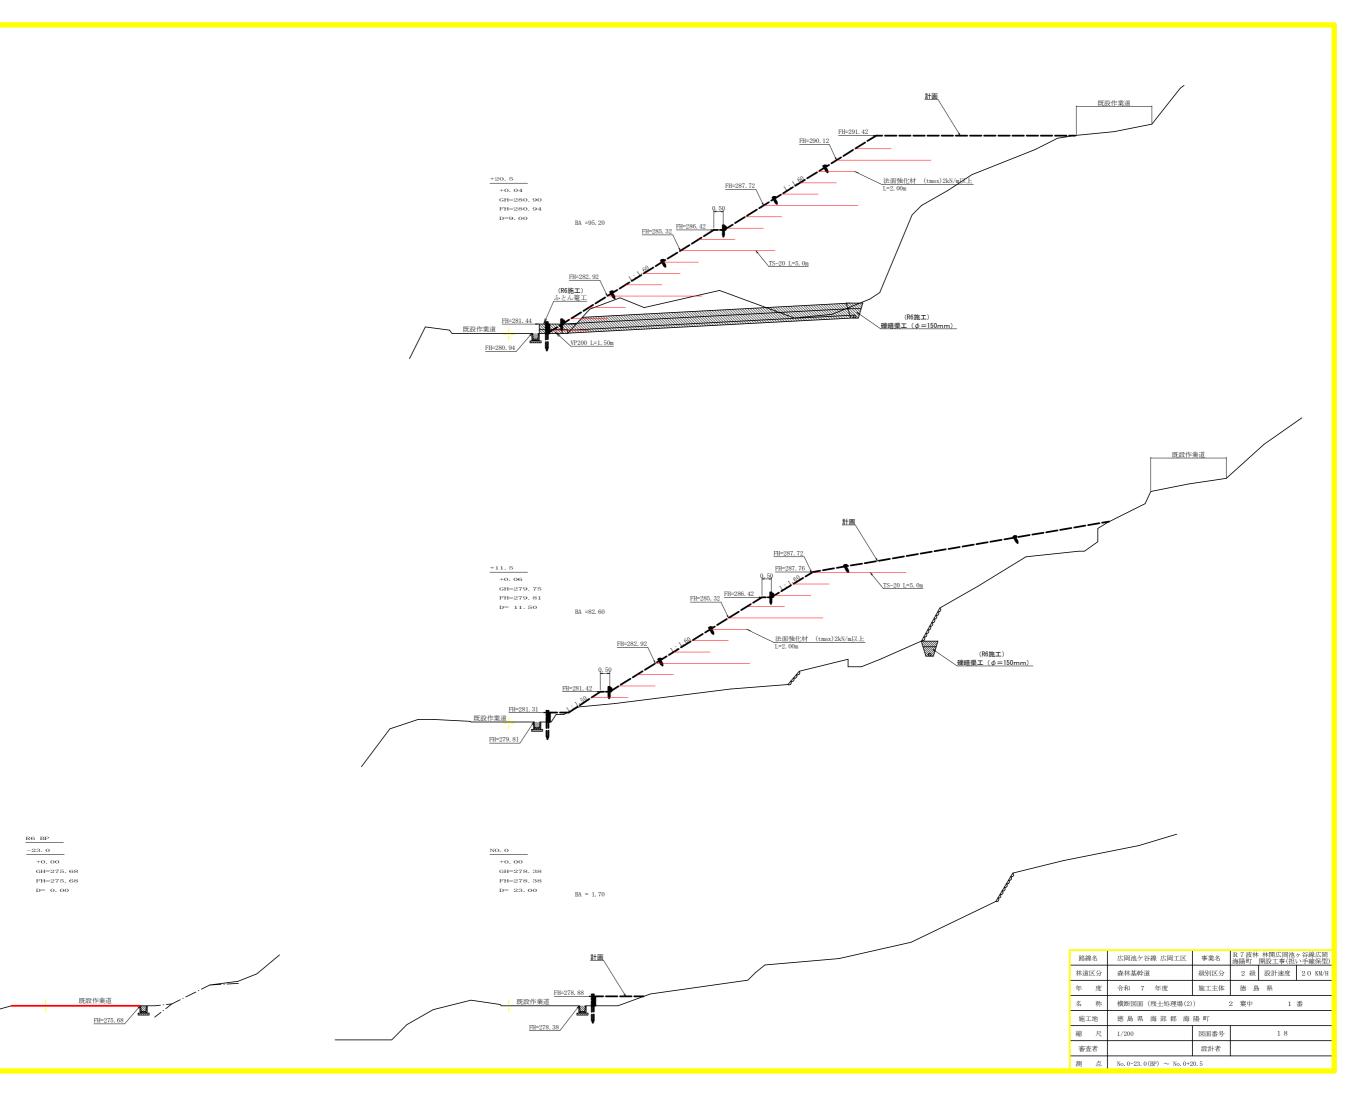



残土処理場許容量計算表

	距離		盛土	
測点		面積	平均	体積
	m	m2	m2	m3
No.0	0.00	1.70		
+11.5	11.50	82.60	42.15	484.73
+20.5	9.00	95.20	88.90	800.10
+30.0	9.50	71.90	83.55	793.73
+44.0	14.00	90.60	81.25	1137.50
+56.0	12.00	69.80	80.20	962.40
+70.5	14.50	0.00	34.90	506.05
合計	70.50			4684.50
残土場	許容量	4684.50	/ 1.25	3747.60

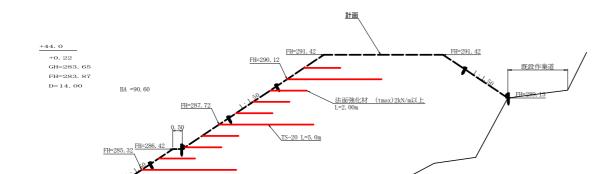


(R6施工) <u>〈礫暗渠工(φ=150mm)</u>

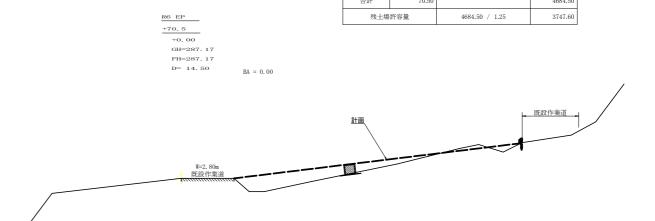

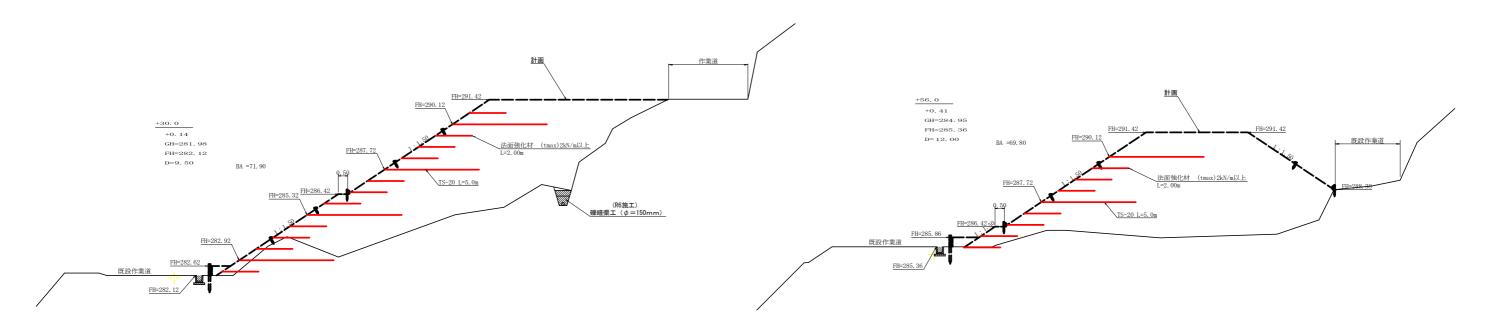


路線名	線名 広岡池ケ谷線 広岡工区		事業名 R 7波林 林開広岡池ヶ谷総 海陽町 開設工事(担い手			
林道区分	区分 森林基幹道		2 級 設計速度 20 KM/			
年 度	令和 7 年度	施工主体	徳 島	,県		
名 称	横断図面(残土処理場(2)) 2 葉中 2 番				
施工地	徳島県 海部郡 海	陽町				
縮尺	1/ 200	図面番号		1 9		
審査者		設計者				
測点	NO. 0+33. 0 ~ No0+70. 5 (EP)					

水路工平面見取図 S=1/100

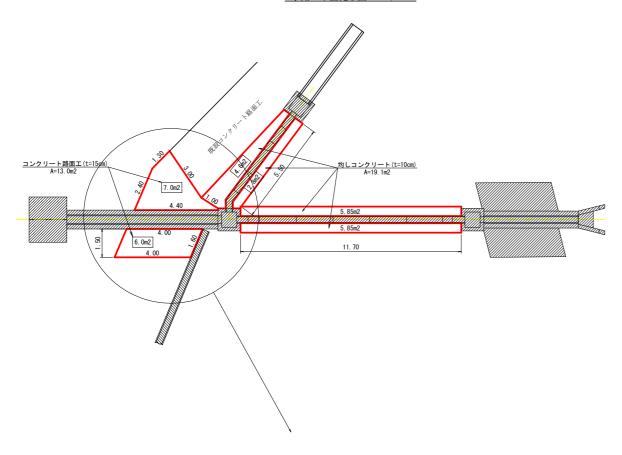

路面工展開図コンクリート)

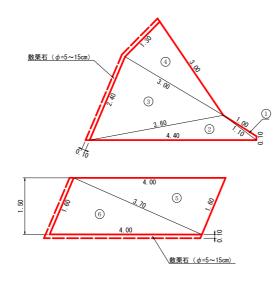


コンクリート路面工数量計算表

1 0.10 1.00 1.10 0.00 2 1.10 4.40 3.60 1.50 3 3.60 2.40 3.00 3.57 4 3.00 3.00 1.30 1.90 5 1.60 4.00 3.70 2.96 6 3.70 4.00 1.60 2.96	符号	辺a	辺b	辺c	面積	
3 3.60 2.40 3.00 3.57 4 3.00 3.00 1.30 1.90 5 1.60 4.00 3.70 2.96 6 3.70 4.00 1.60 2.96	1	0. 10	1. 00	1. 10	0.00	
4 3.00 3.00 1.30 1.90 5 1.60 4.00 3.70 2.96 6 3.70 4.00 1.60 2.96	2	1. 10	4. 40	3. 60	1. 50	
5 1.60 4.00 3.70 2.96 6 3.70 4.00 1.60 2.96	3	3. 60	2. 40	3. 00	3. 57	
6 3.70 4.00 1.60 2.96	4	3. 00	3. 00	1. 30	1. 90	
	5	1. 60	4. 00	3. 70	2. 96	
合計 12.89 m2	6	3. 70	4. 00	1. 60	2. 96	
合計 12.89 m2						
승計 12.89 m2						
슴計 12.89 m2						
				合計	12. 89 m2	

コンクリート路面工数量表

コンノン「和皿工業主気					
コンクリート路面エ	t=15.0cm	12.89 m2			
溶接金網	12.89-((1.00+3.00+1.30+2.40+4.40)				
(φ6 150×150mm)	+(1.60+4.00+1.60+4.00)) × 0.10	10.56 m2			
敷栗石 (φ=5~15cm)	12.89+(1.30+2.40+1.60+4.00) × 0.10	13.82 m2			

標準断面図(均しコンクリート)

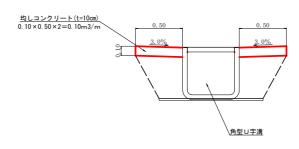

均しコンクリート数量表

均しコンクリート	11. 70 × 0. 50 × 2 × 0. 10 + 7. 40 × 0. 10	1. 91 m3
均し型枠	(5.50+11.70×2) × 0.10	2. 89 m2

 路線名
 広岡池ケ谷線 広岡工区
 事業名
 R 7波林 林開広岡池ヶ谷線広岡 海陽町 開設工事(担い手庫保型)

 林道区分
 森林基幹道
 級別区分
 2級
 設計速度
 20 KM/H


 年度
 令和 7年度
 施工主体
 徳島県

 名称
 構造図面
 1葉中
 1番

 施工地
 徳島県海部部海陽町

 縮尺
 図示
 図面番号
 20


 審査者
 設計者

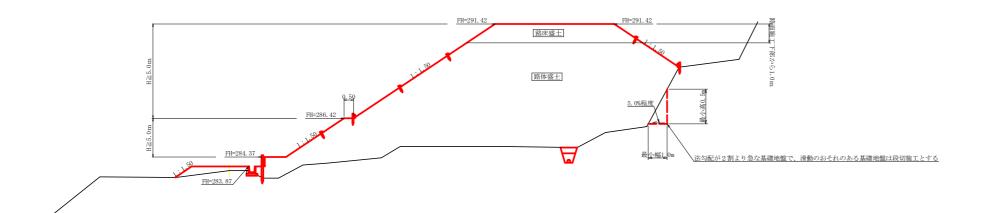



<u>コンクリート路面工(t=15cm)標準断面図</u> S=1/50






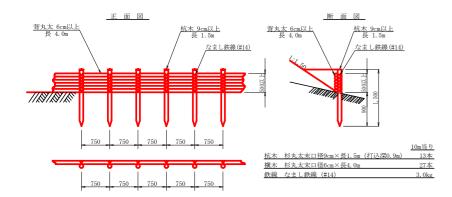

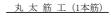


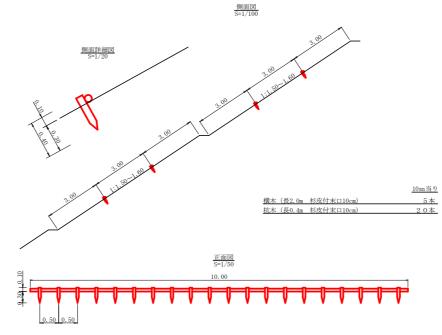


溶接金網 (\$\phi 6.0 \times 150 \times 150) 配置図

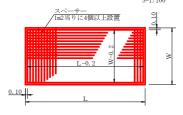

<u>丸太筋工 (2本筋)</u>

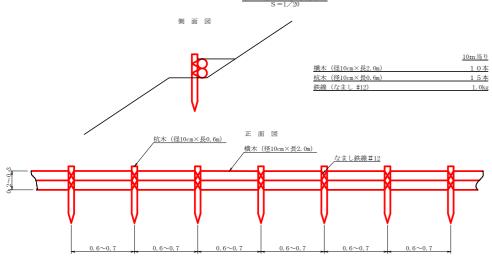


<u>植生シート工 (環境品) 定規図</u> SC: 1/50

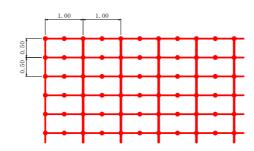

_1	上め:	釘打	込み数量	k						1 (0. 0:	m2当	たり
	記	号	名	称	形	状	٠	寸	法	数	量	単	位
_	•		-	-	_		-		_	_	_		

伸縮目材配置図

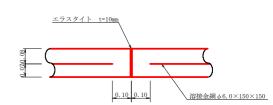

注:スペーサーは、1 m2に4 個以上設置 目地は、5~10mに1箇所施工

路線名	広岡池ケ谷線 広岡工区	事業名	事業名 R 7波林 林開広岡池ヶ谷線広 海陽町 開設工事(担い手確保					
林道区分	森林基幹道	級別区分	2 級	設計速度	20 KM/H			
年 度	令和 7 年度	施工主体	徳 島	県				
名 称	定規図面	1 葉中 1 番						
施工地	徳島県 海部郡 海陽町							
縮尺	図示	図面番号	2 1					
審査者		設計者						
測点	NO. 0-23. 0 (BP) ∼No0+70. 5							